



**QUANTITATIVO TRECHOS:**

Trecho 01: R. Independencia (Escola Prof. Francisco João Valle) até esquina R. Alferes = 500,00m x 2 lados = 1.000,00m  
 Trecho 02: Esquina da R. Independencia com a R. Alferes (sentido interior) até a empresa de extração de areia Dazareia = 400,00m x 2 lados = 800,0m  
 Trecho 03: Esquina da R. Independencia com a R. Alferes (sentido centro) até o Calvário = 400,00m x 2 lados = 800,0m


TOTAL TRECHOS = 1.300,00m x 2 lados = 2.600,00m  
 LARGURA DAS CALÇADAS: 1,50m  
 ÁREA TOTAL TRECHOS = 3.900,00m²

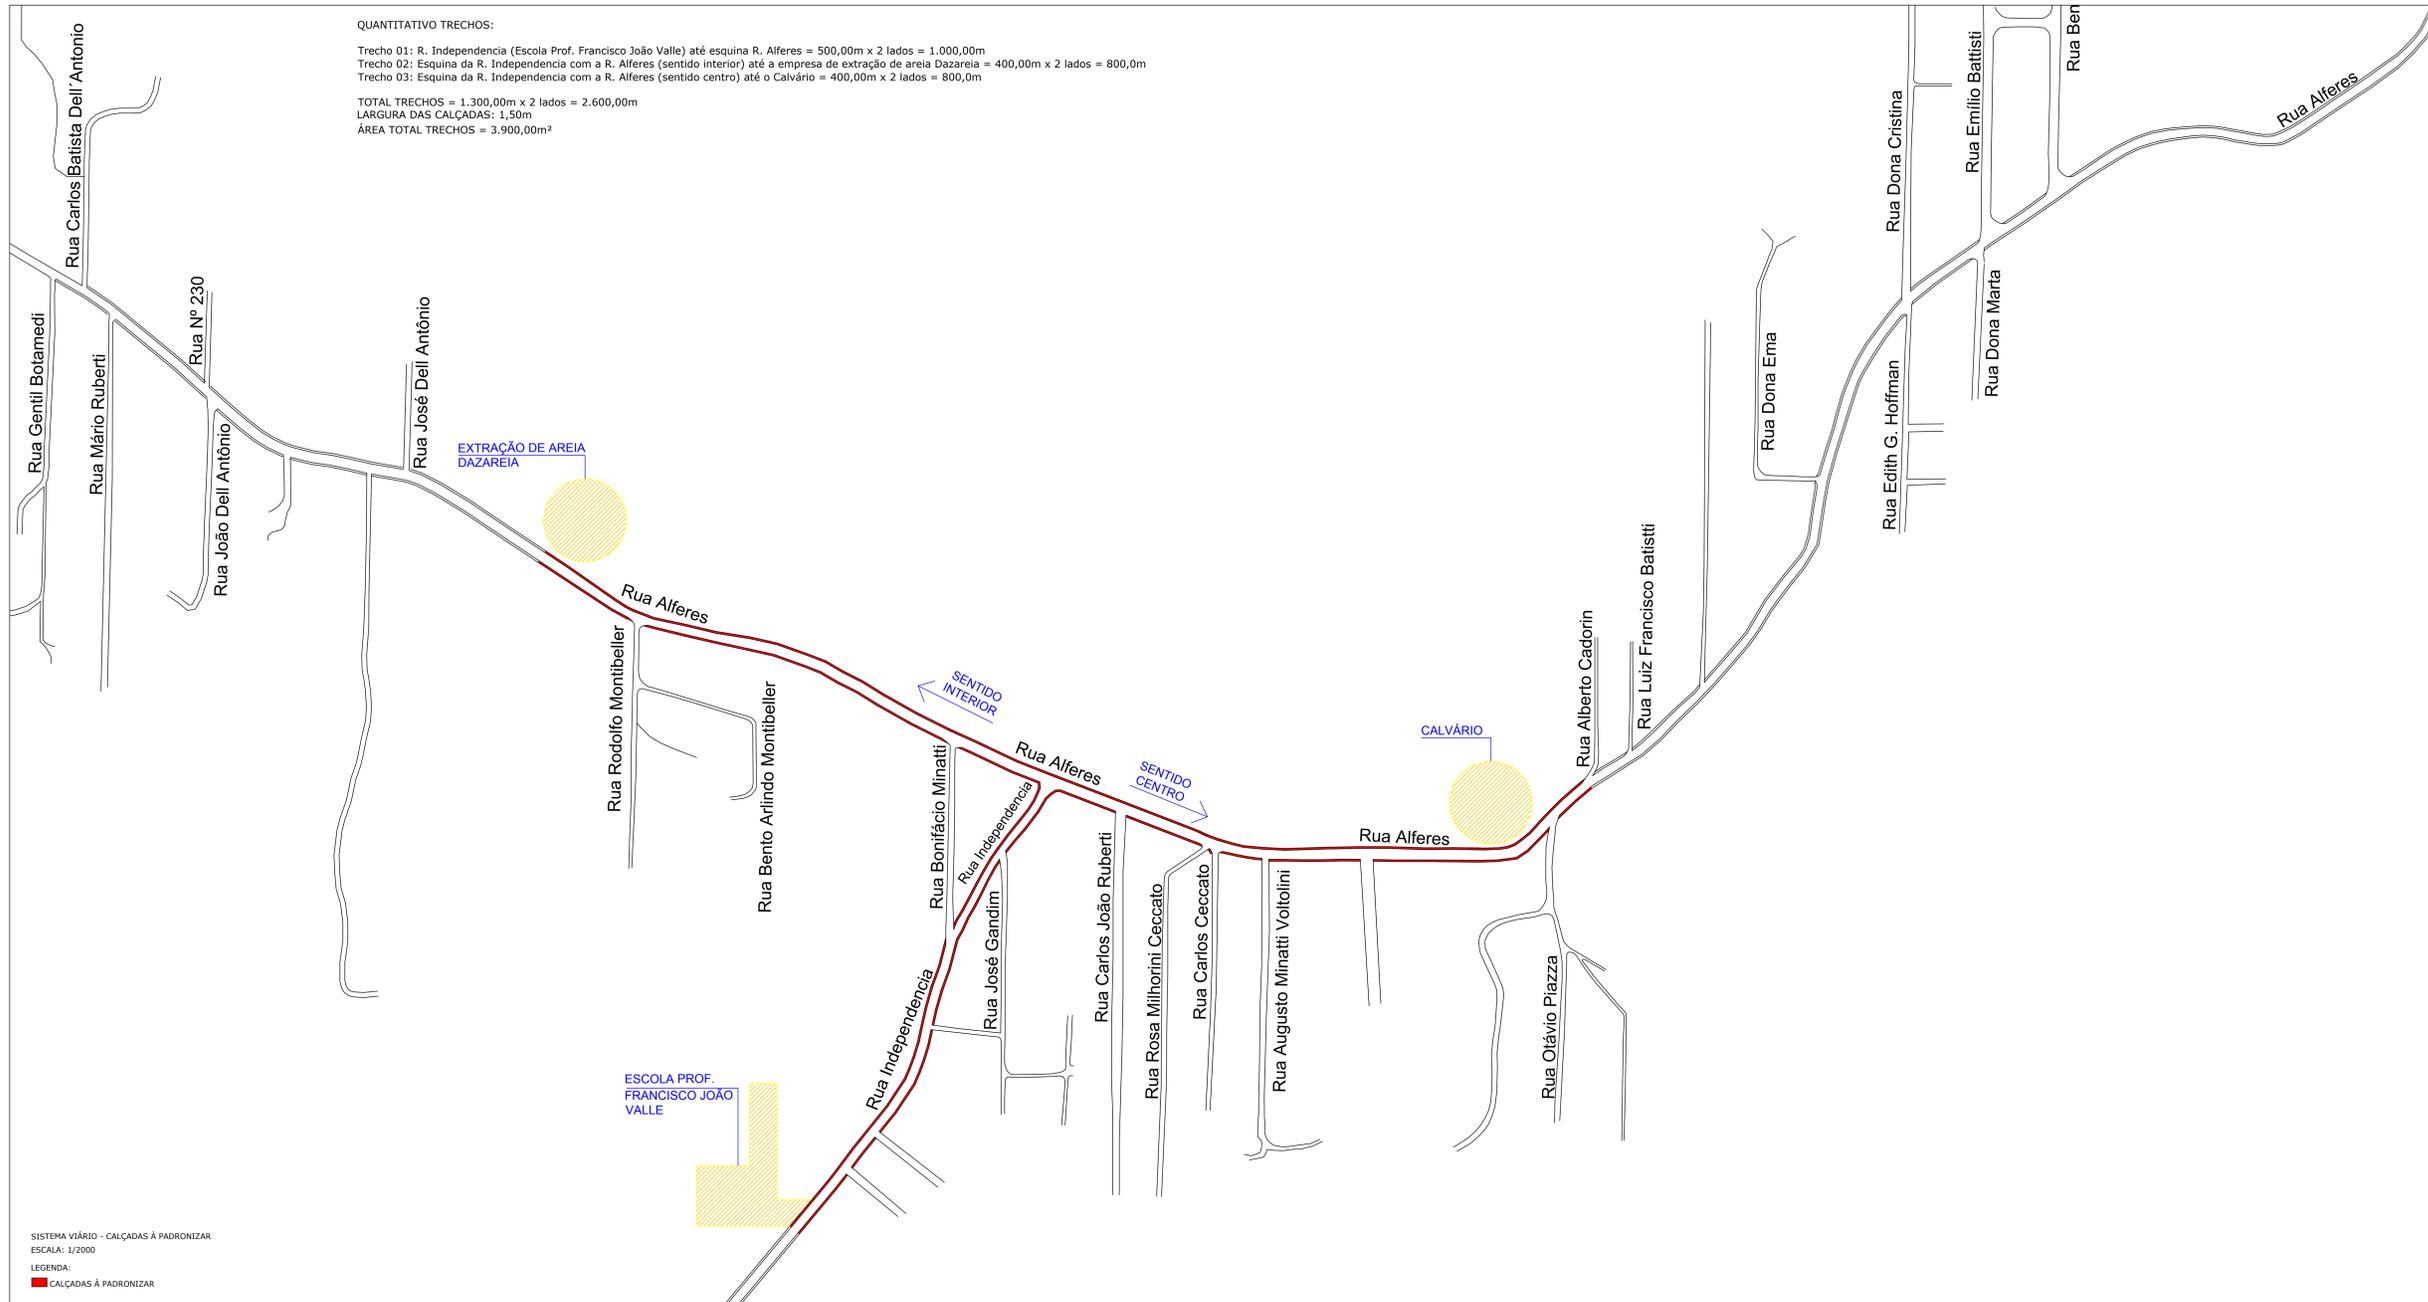




SISTEMA VIÁRIO - CALÇADAS À PADRONIZAR  
 ESCALA: 1/2000  
 LEGENDA:  
 ■ CALÇADAS À PADRONIZAR

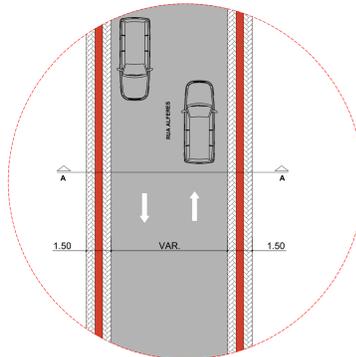

DET. 01  
 ESCALA: 1/75  
 REFERENTE AS CALÇADAS GERAIS

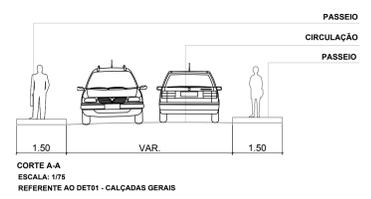

CORTE A-A  
 ESCALA: 1/75  
 REFERENTE AO DET01 - CALÇADAS GERAIS

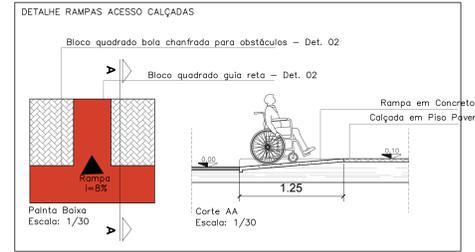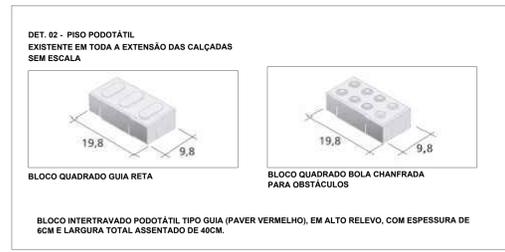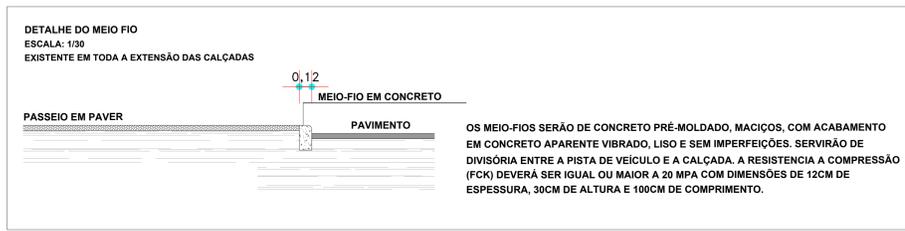

**OBS: CONFERIR MEDIDAS IN LOCO**

PROPRIETÁRIO: \_\_\_\_\_ ASSINATURA: \_\_\_\_\_  
**PREFEITURA MUNICIPAL DE NOVA TRENTO**  
 RESPONSÁVEL TÉCNICO: \_\_\_\_\_ ASSINATURA: \_\_\_\_\_

PROJETO ARQUITETÔNICO PADRONIZAÇÃO DAS CALÇADAS TRINTA REIS		PROJETO ARQUITETÔNICO FOLHA Nº <b>01</b>
PROPRIETÁRIO: <b>PREFEITURA MUNICIPAL DE NOVA TRENTO</b>		
ESCALA: _____ DATA: _____ PROJETO: _____ DESENHO: _____	INDICADA: _____ P/UNT: _____ REFERÊNCIA: PLANTA BAIXA E DETALHES	PROJETO: <b>PROJETO ARQUITETÔNICO</b> LOCAL: <b>BARRIO TRINTA REIS</b>